

I. Общие данные

1. Проект рабочей документации КМ по объекту «Эллинг для зимнего хранения яхт 142x51x13,5 м» разработан на основании технического задания, выданного заказчиком.

2. Металлоконструкции запроектированы из прокатных, гнутых и сварных профилей (см. ведомость элементов).

Преднапряженные горизонтальные связи по покрытию запроектированы из круга диаметром 24 мм с предварительным натяжением равным 3 м. Натяжение осуществляется с помощью талрепов. Распорки из стальных труб квадратного сечения. Затяжку преднапряженных связей производить только после установки всех элементов по периметру связи.

3. Жесткость здания в поперечном направлении обеспечивается жесткими рамами переменного сечения. Соединение колонн с фундаментом – шарнирное. Пространственная жесткость каркаса обеспечивается системой горизонтальных и вертикальных крестовых связей и распорок. Все расчеты плоской системы каркаса производились на расчетном комплексе "SCAD" – напряжения в элементах конструкций и перемещения узлов пространственной схемы в пределах существующих норм.

4. Расчет конструкций произведен на эксплуатационные, технологические и атмосферные нагрузки в соответствии со СНиП 2.01.07-85* "Нагрузки и воздействия", согласно заданию на проектирование.

5. Для расчета были приняты следующие районы по климатическим характеристикам: по весу снегового покрова – III район по давлению ветра – I район

Температура воздуха наиболее холодной пятидневки с обеспеченностью 0,92 – 28°C. Конструкции зданий рассчитаны на нагрузки от ограждающих конструкций стен и покрытия, выполненных согласно разделу АС

6. В здании предусмотрена установка инженерных систем и систем пожаротушения суммарным весом не более 100кг на 1 кв.м. покрытия. Элементы инженерных сетей крепить к основным несущим конструкциям (рамы, колонны, балки покрытия), использование кровельных прогонов, распорок и связей для крепления сетей не допускается.

7. Дополнительные металлические элементы для устройства стен и кровли закладываются разделом АС

8. Монтаж конструкций следует производить после сдачи актов по приемке нулевого цикла работ.

9. Монтажные соединения выполняются на болтах класса точности В, класса прочности 5.8, а также на высокопрочных болтах класса прочности 10.9. Марки болтов отличные от указанных, указаны непосредственно на узлах. Указания по выполнению соединений на болтах см. раздел З.

10. Фасонки, заглушки, ребра жесткости и другие элементы из листовой стали выполнять из стали марки С245, кроме тех что указаны на чертежах


11. Все металлоконструкции запроектированы в соответствии со СНиП II-23-81* "Стальные конструкции". Изготовление конструкций должно выполняться в соответствии с ГОСТ 23118-99 и рабочей документацией, утвержденной разработчиком и принятой к производству предприятием-изготовителем. Монтаж металлоконструкций должен выполняться в соответствии с главой СНиП 3.03.01-87 "Несущие и ограждающие конструкции".

12. При производстве работ необходимо предусматривать мероприятия обеспечивающие сохранность фундаментных анкеров и баз колонн при монтаже, используя временные подкладки или другие приспособления.

перейти в каталог
ЗДАНИЯ ИЗ МЕТАЛЛОКОНСТРУКЦИЙ
на r-kompleks.ru >


Изм.	Кол. уч.	Лист	№ док.	Подпись	Дата				
Нач. отдела						Эллинг для зимнего хранения яхт	Стандия	Лист	Листов
ГИП							P	12	
Разраб.									
Провер.						Общие данные (продолжение)	 РЫБИНСКОМПЛЕКС www.r-kompleks.ru		
Н. контр.									

II. Схема расположения баз колонн

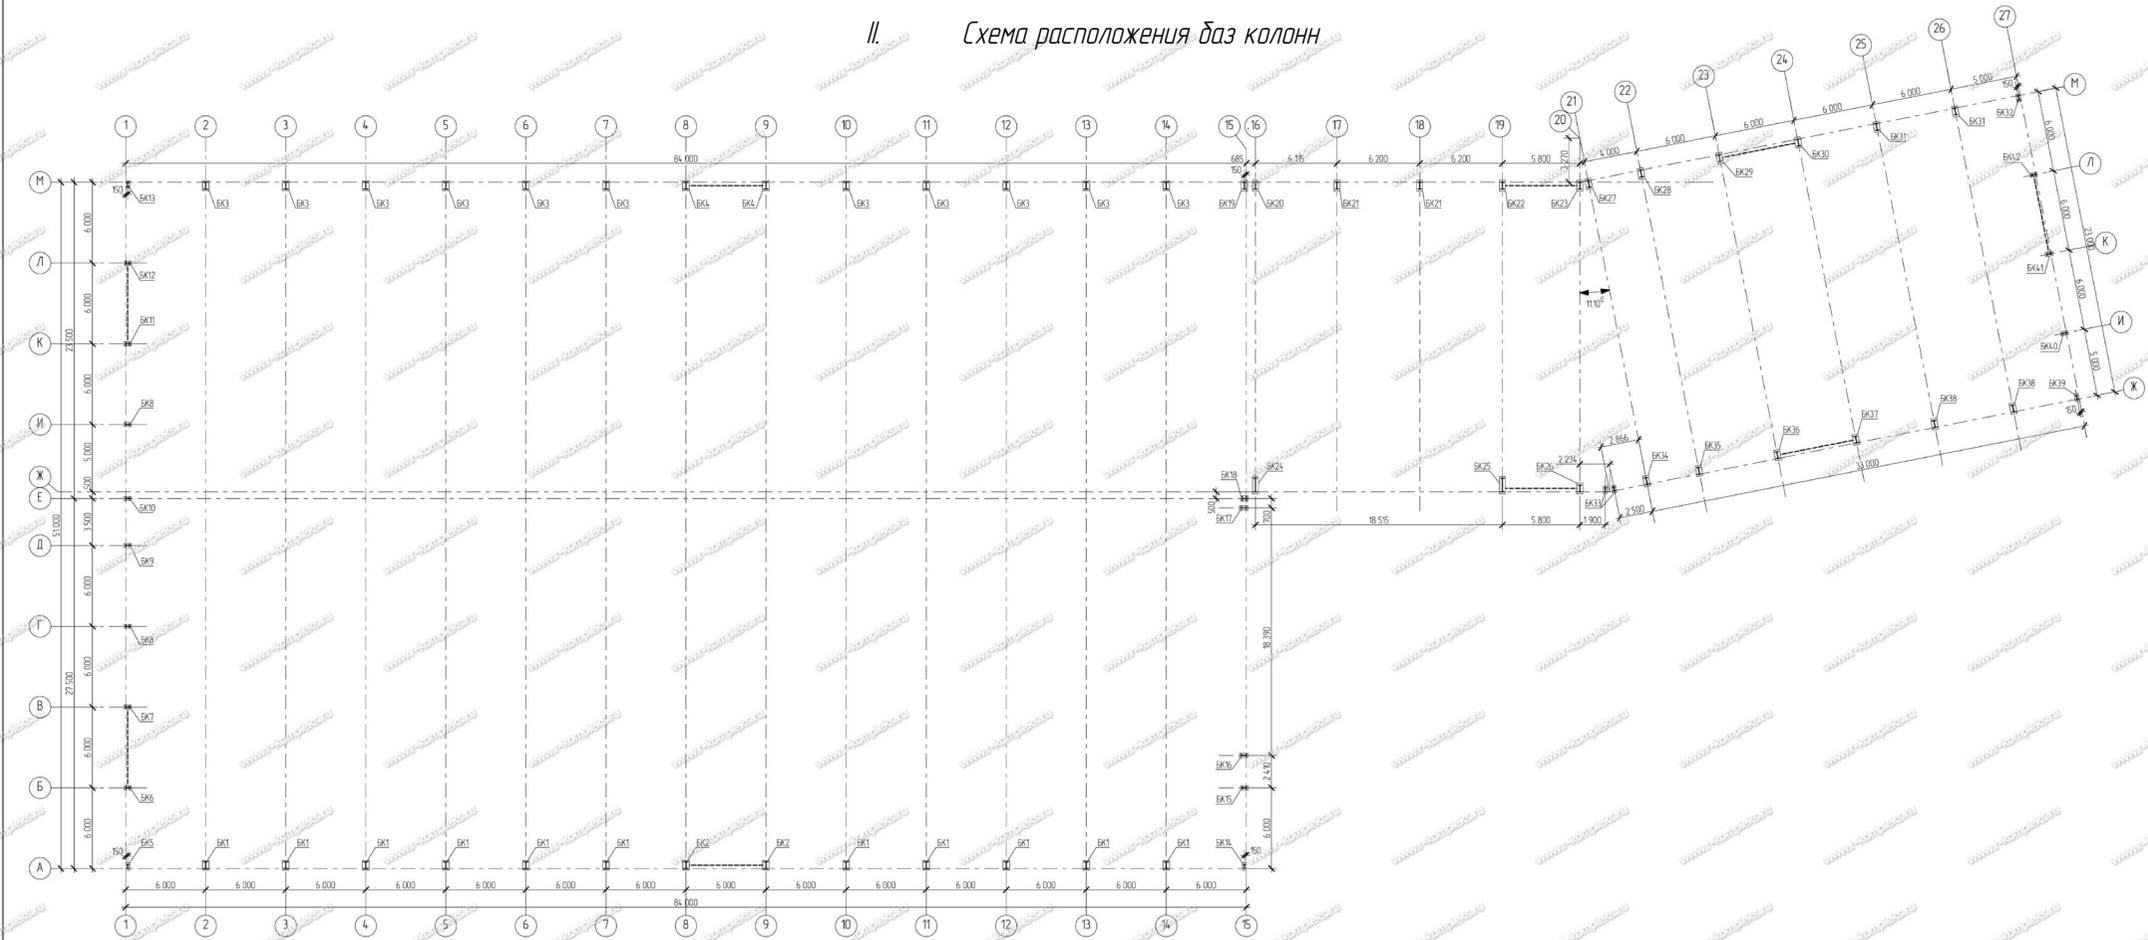

III. Таблица нагрузок на фундаменты

База	N _{max}				M _{max}				N _{min}			
	N, т	Ук, т*м	Ук, т*м	Ук, т	N, т	Ук, т*м	Ук, т*м	Ук, т	N, т	Ук, т*м	Ук, т*м	Ук, т
БК1	-29.07	-	-	-25.84	-	-	-	-1.89	-	-	-	-3.59
БК2	-73.86	-	+4.66	-24.93	-	+1.23	-25.94	+9.05	-	+3.33	-	-4.06
БК3	-58.59	-	-	+11.11	-12.64	-	-	-12.46	-11.55	-	-	-10.85
БК4	-69.96	-	+3.91	+10.09	-8.01	-	+0.93	-12.60	+3.84	-	-	+2.84
БК5	-7.30	+0.28	+0.18	+0.10	-7.21	+0.54	-	+0.20	-4.18	+0.36	-	+0.16
БК6	-17.86	-	+1.91	+1.25	+0.98	-13.75	-	+4.32	+0.70	-2.24	-	+0.19
БК7	-11.9	-	+2.23	+1.02	+0.61	-7.04	-	+4.63	+0.12	+1.23	-	+2.22
БК8	-10.71	-	-	-	-	-	-	-	-4.77	-	+5.56	+1.46
БК9	-8.82	-	-	-	-	+6.19	-	+1.08	-	-4.02	+4.80	+1.20
БК10	-11.68	-	-	-	-11.15	-	+4.28	+1.05	-	-4.18	+4.76	+1.17
БК11	-10.86	-	+2.31	+0.62	+1.11	-5.73	-	+5.24	+1.39	+0.41	-1.39	+2.56
БК12	-18.24	-	+1.97	+0.58	+1.20	-8.05	-	+4.32	+1.99	+0.13	+0.30	+2.26
БК13	-7.31	-3.10	-	-	-	-7.19	-1.87	-	-5.81	-4.31	-3.87	+0.18
БК14	-22.35	-1.71	-	-	-	-	-	-	-0.65	-0.41	-	+0.10
БК15	-7.13	-	+1.72	+0.48	-0.69	+1.21	-	+2.72	+0.73	-0.53	-	+1.51
БК16	-14.29	-	+0.41	+2.55	-	-	-	-3.02	+3.51	+2.62	-	-
БК17	-12.37	-	+0.85	+2.48	-	-	-	-2.73	+3.03	+2.74	-	-
БК18	-17.28	-	+0.21	+0.10	-	-	-	-8.42	+1.41	+0.19	-	-
БК19	-8.10	-	-	-	-	-	-	-	-	-	-	-
БК20	-8.56	-	-	-	-	-	-	-	-	-	-	-
БК21	-29.83	-	-	-	-	-	-	-	-	-	-	-
БК22	-29.25	-	+1.21	+0.06	-21.52	-	+1.22	-8.22	-6.70	-	+0.38	-6.40
БК23	-14.36	-	+0.20	-4.43	-9.26	-	+0.38	-8.11	-1.02	-	+0.20	-9.12
БК24	-43.68	-	-	-	-	-	-	-	-	-	-	-
БК25	-55.68	-	+0.80	-8.82	-	-	-	-	-	-	+0.3	-3.12
БК26	-26.07	-	+1.62	-5.04	-	-	-	-	-	-	+0.3	-1.18
БК27	-14.47	-	-	-	-	-	-	-	-	-	-	-
БК28	-22.76	-	-	-	-	-	-	-	-	-	-	-
БК29	-35.10	-	+2.69	-10.71	-11.83	-	+1.17	-8.14	-1.12	-	+1.36	-11.89
БК30	-11.68	-	+1.67	-9.69	-0.51	-	+0.86	-6.04	-1.89	-	+1.72	-13.11
БК31	-27.04	-	-	-	-	-	-	-	-	-	-	-
БК32	-4.47	-3.28	+0.1	-1.07	-24.98	-	-	-	-	-	-	-
БК33	-15	+1.2	-	-	-	-	+0.10	-6.25	-4.08	+0.10	-6.17	-4.22
БК34	-20.96	-	-	-	-	-	-	-	-	-	-	-
БК35	-23.94	-	-	-	-	-	-	-	-	-	-	-

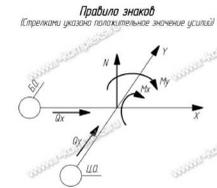

1 Нагрузки на фундаменты даны с учетом опирания подпоярной ступени по оси М на колонны каркаса здания

Масштаб	Лист	№ док.	Подпись	Дата
Масштаб	Лист	№ док.	Подпись	Дата
Масштаб	Лист	№ док.	Подпись	Дата
Масштаб	Лист	№ док.	Подпись	Дата







Эпизод для зимнего хранения яхт

Схема расположения баз колонн
Таблица нагрузок на фундаменты








Р 2

www.r-kompleks.ru

IV. Детализация баз колонн

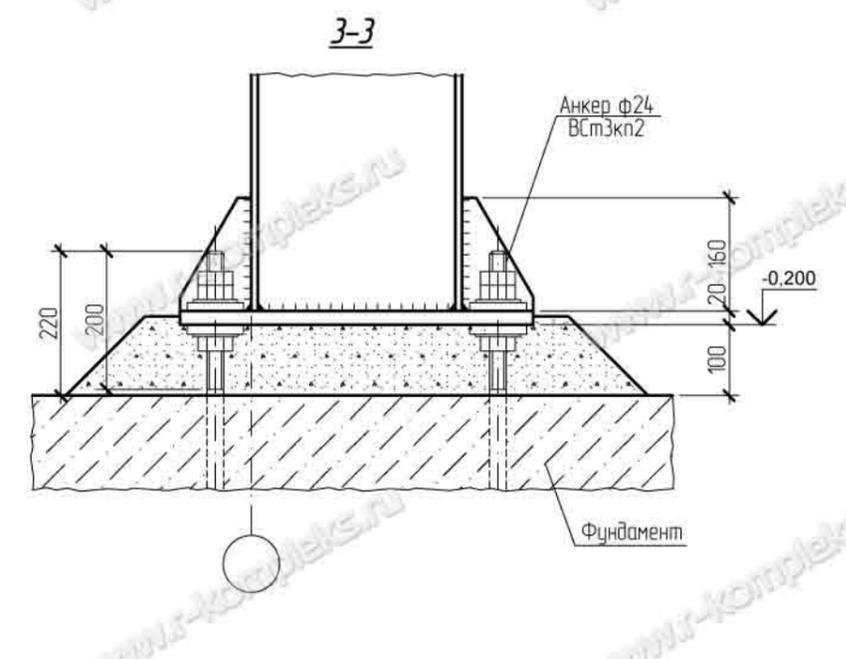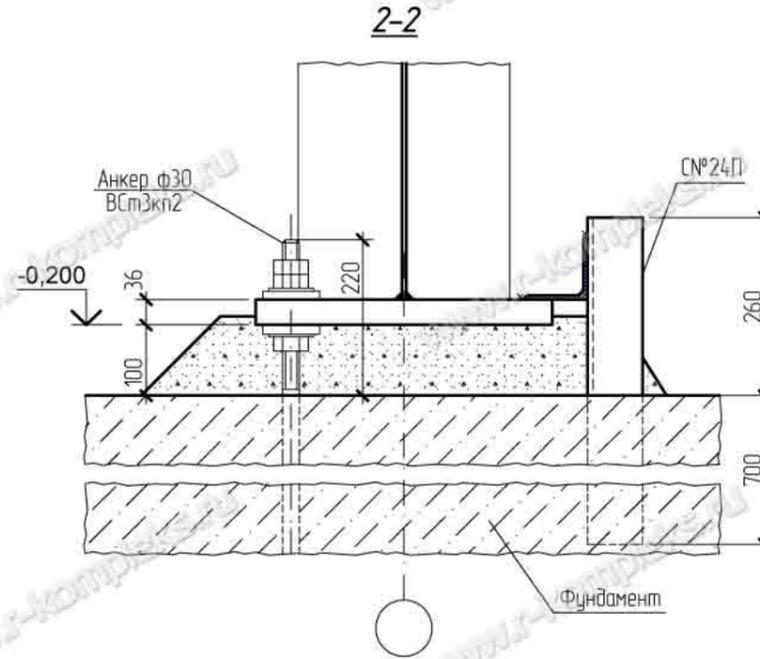
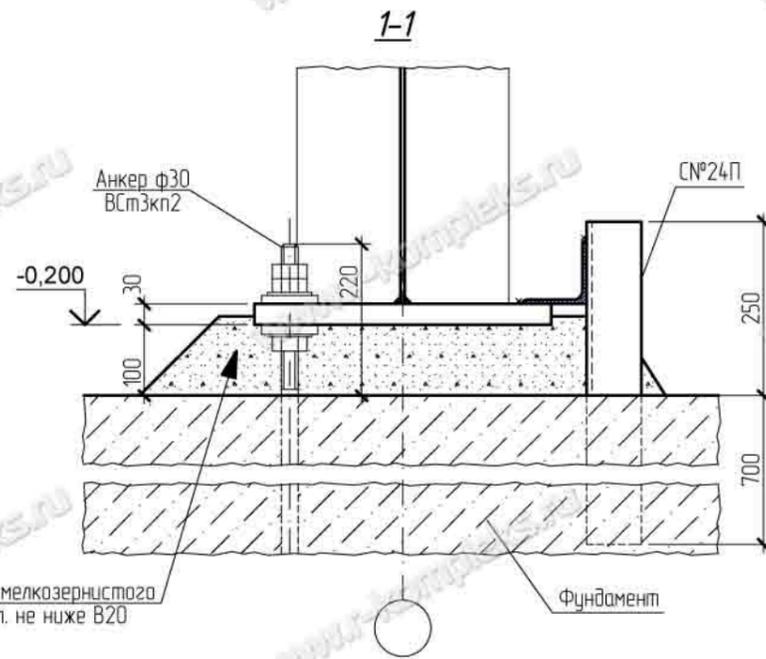
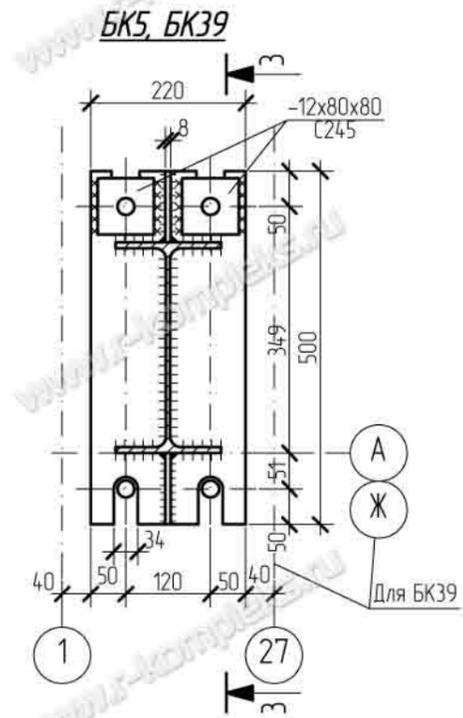
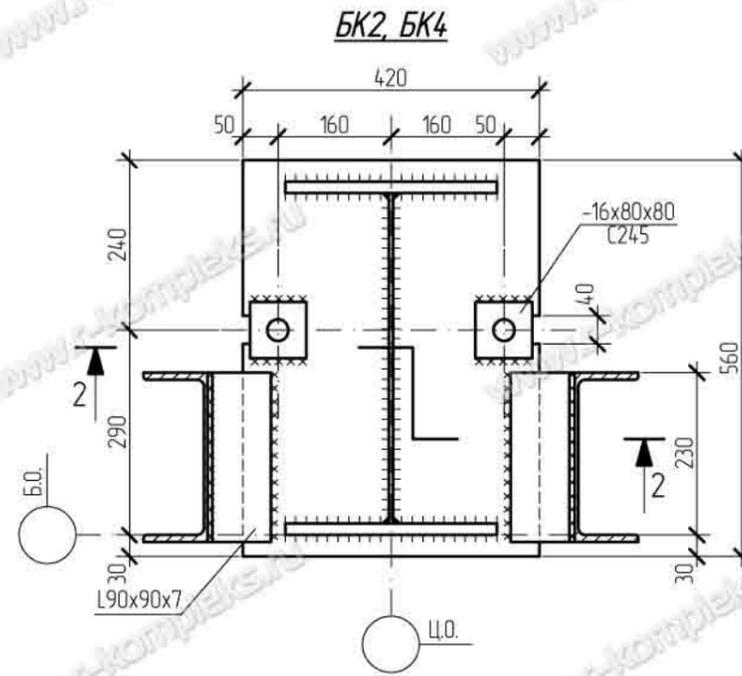
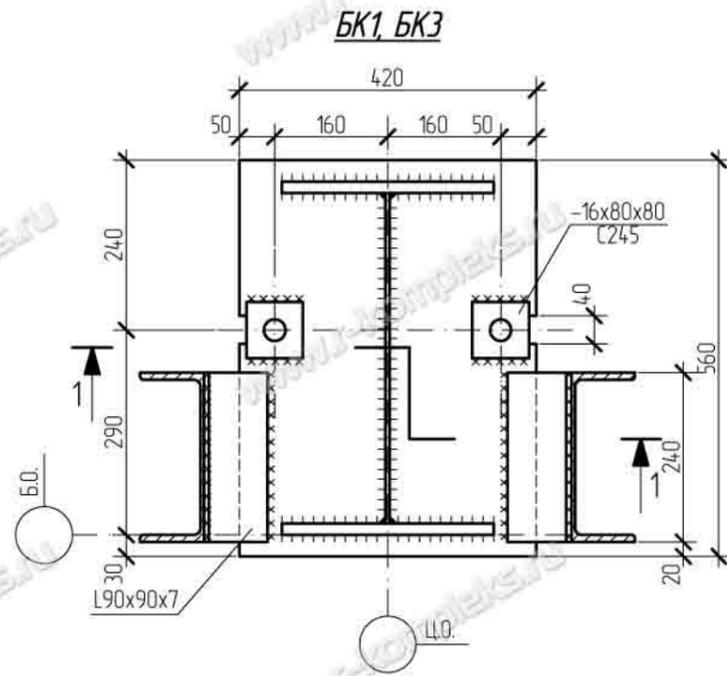


Изм.	Кол. уч.	Лист	№ док.	Подпись	Дата	Стадия	Лист	Листов
						Эллинг для зимнего хранения яхт	Р	3
Нач. отдела								
ГИП								
Разраб.								
Провер.						Базы колонн БК1 - БК5, БК39		
Н. контр.								

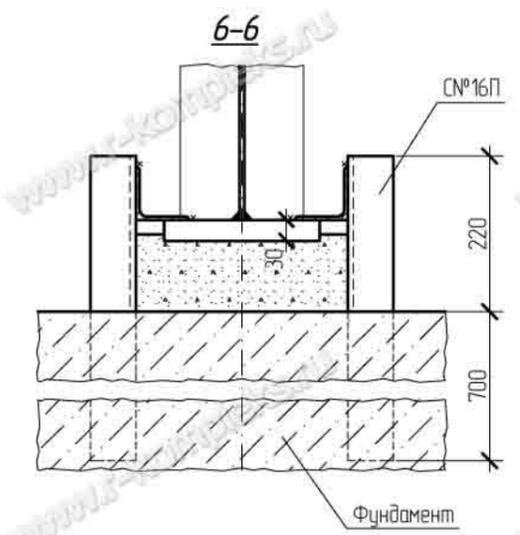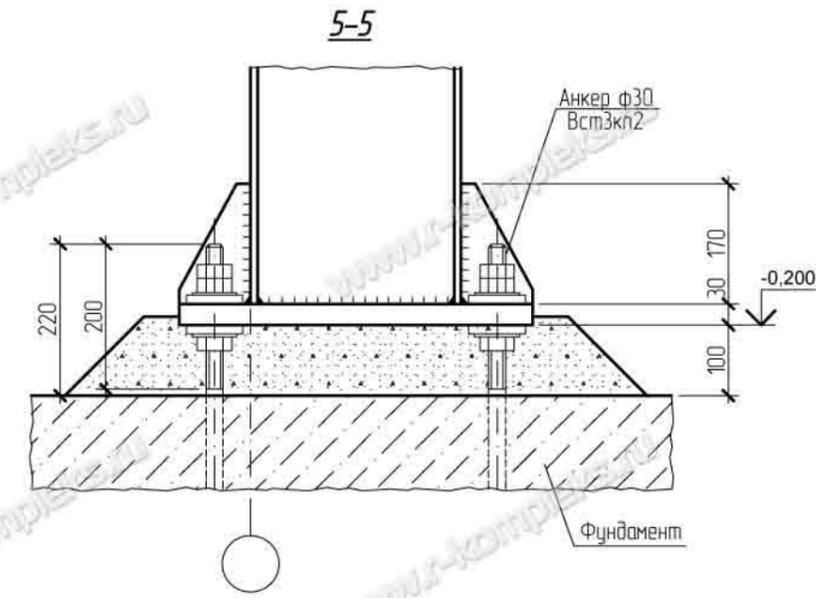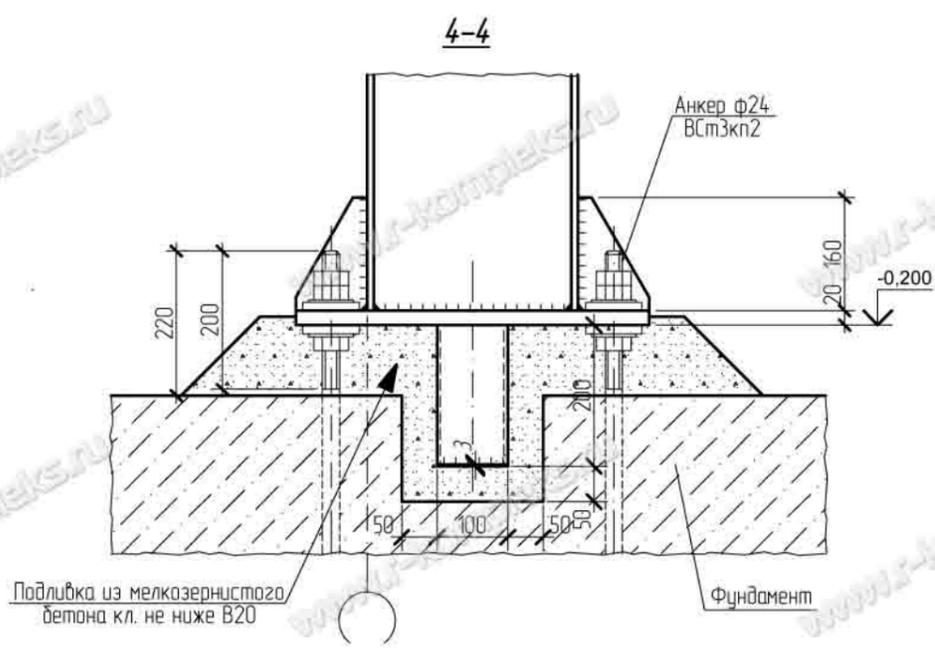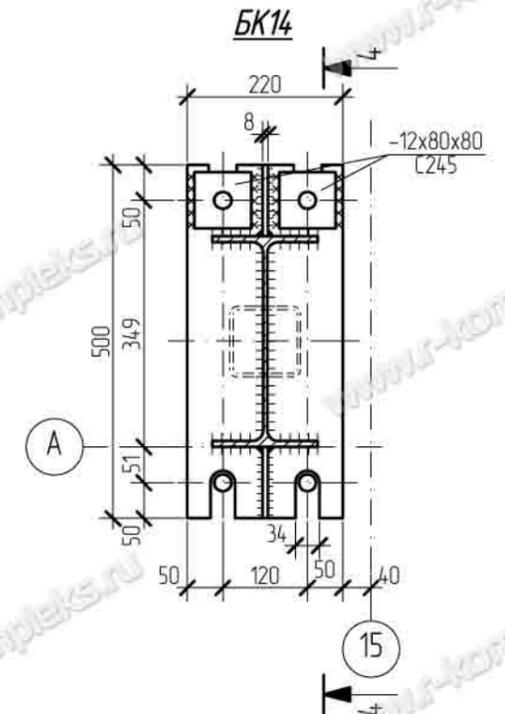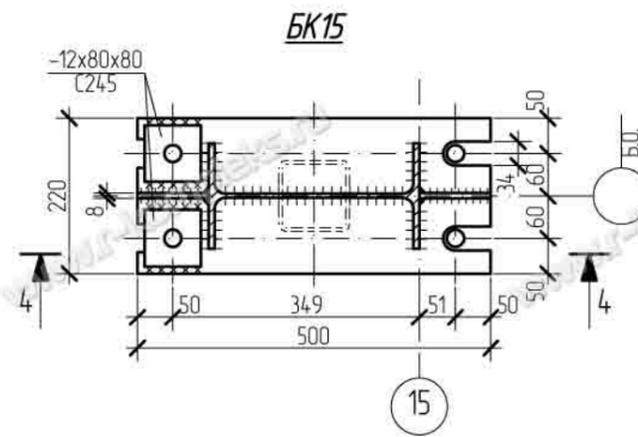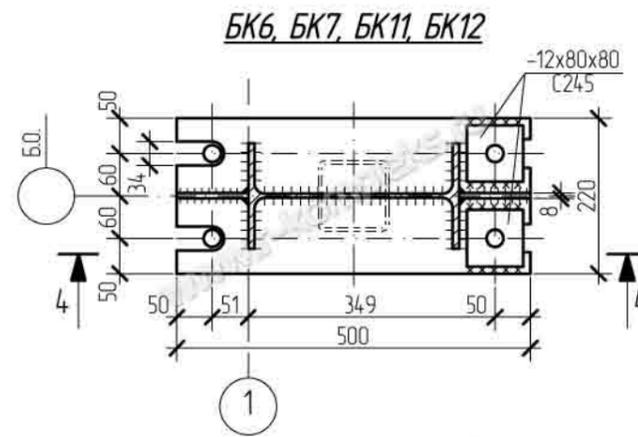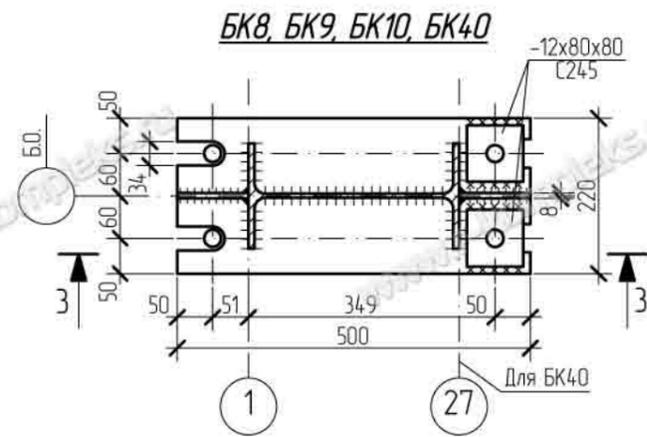








1. Сечение 3-3 см. лист 3

Изм.	Кол. уч.	Лист	№ док.	Подпись	Дата			
Нач. отдела						Эллинг для зимнего хранения яхт		
ГИП						Р	4	
Разраб.						Базы колонн БК6 - БК12, БК14, БК15, БК40		
Провер.						ПРОИЗВОДИТЕЛЬНАЯ КОМПАНИЯ РЫБИНСКОМПЛЕКС www.r-kompleks.ru		
Н. контр.						формат А3		


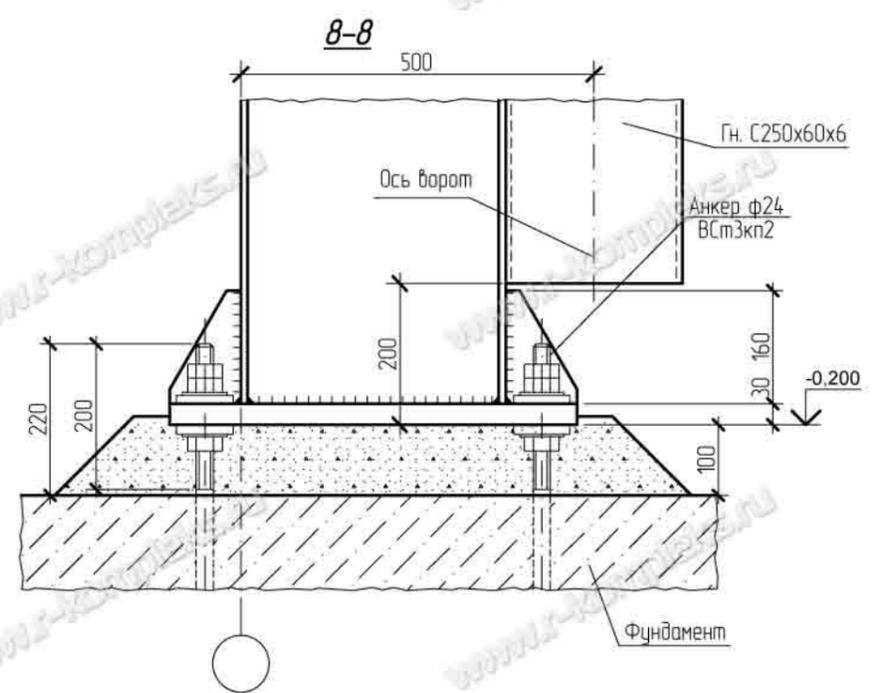
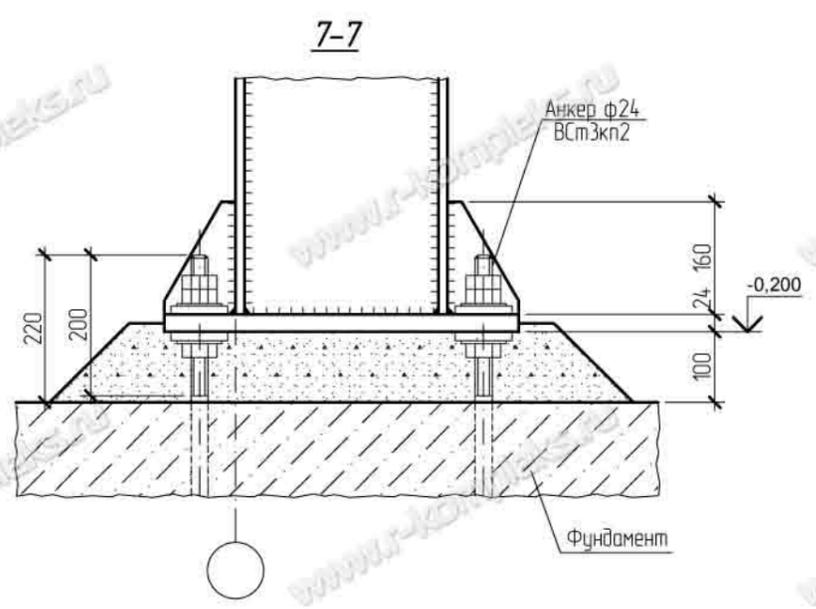
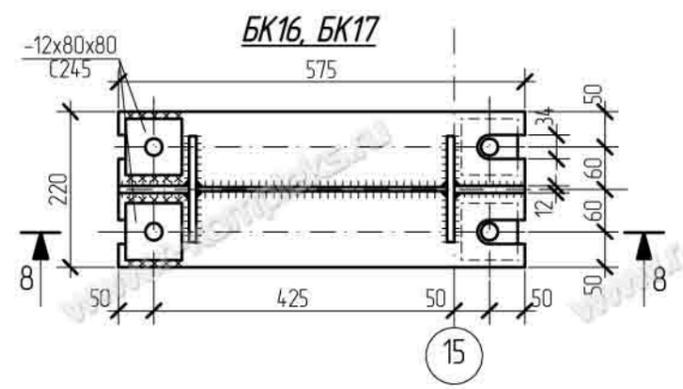
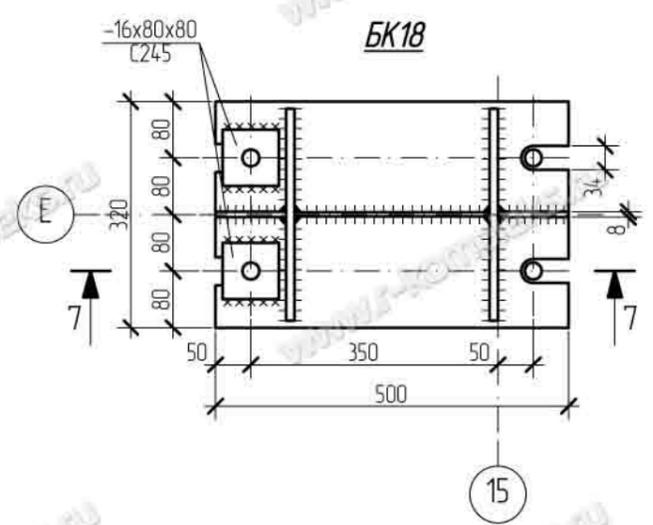
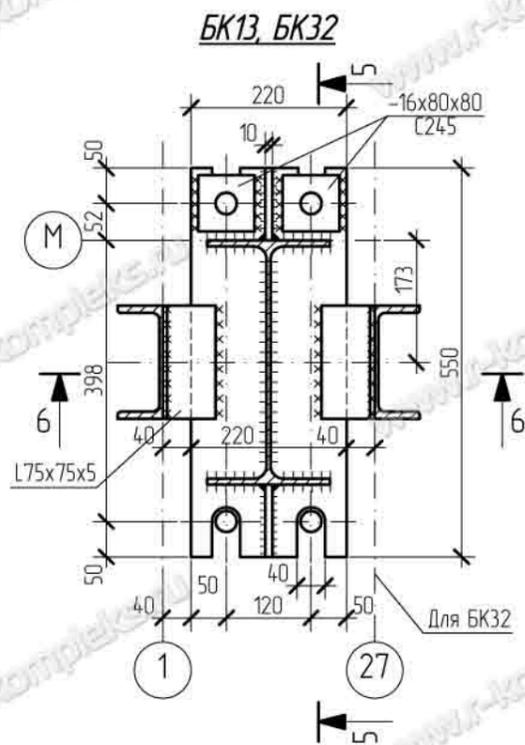


1. Сечение 5-5, 6-6 см. лист 4





Изм.	Кол. уч.	Лист	№ док.	Подпись	Дата				
Нач. отдела						Эллинг для зимнего хранения яхт	Стадия	Лист	Листов
ГИП							P	5	
Разраб.									
Провер.						Базы колонн БК13, БК16, БК17, БК18, БК32	 РЫБИНСКОМПЛЕКС www.r-kompleks.ru		
Н. контр.									

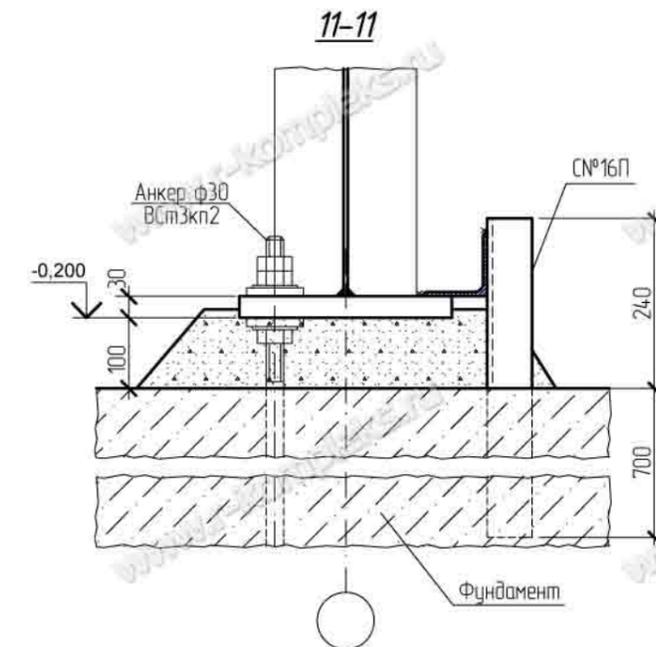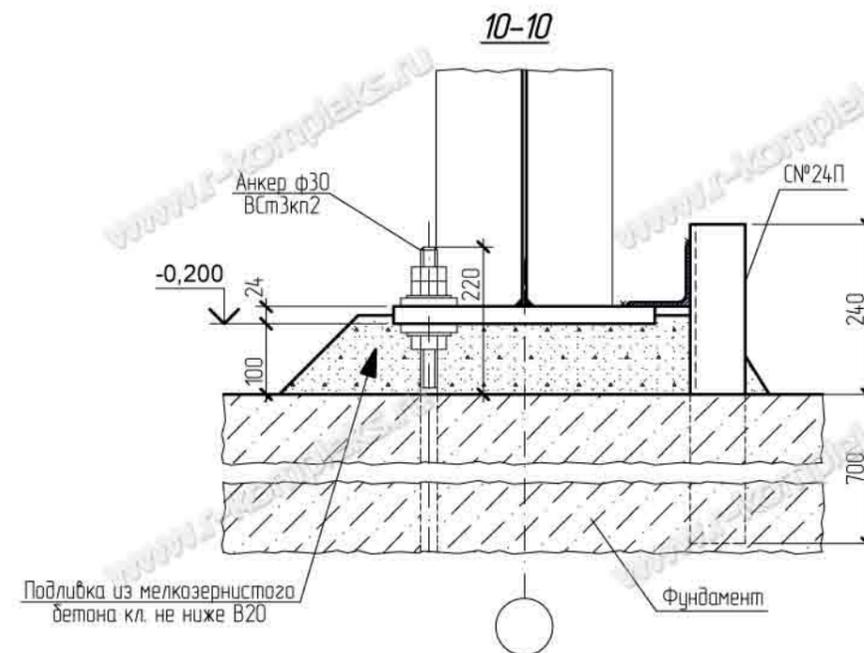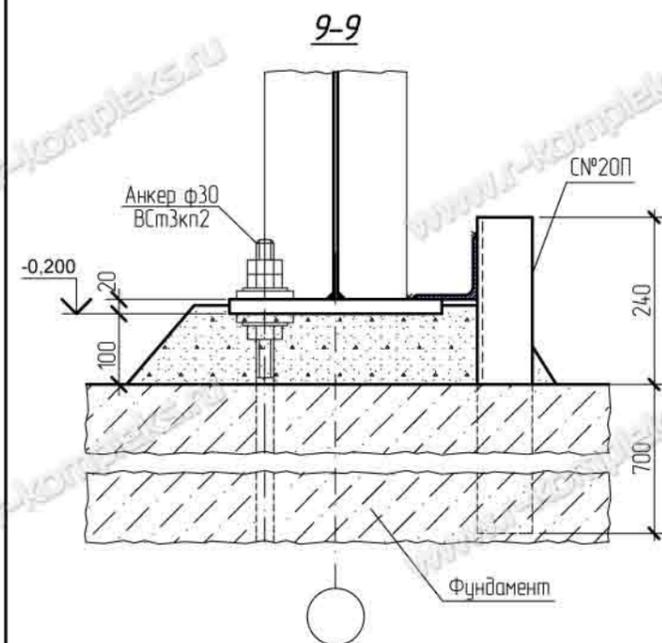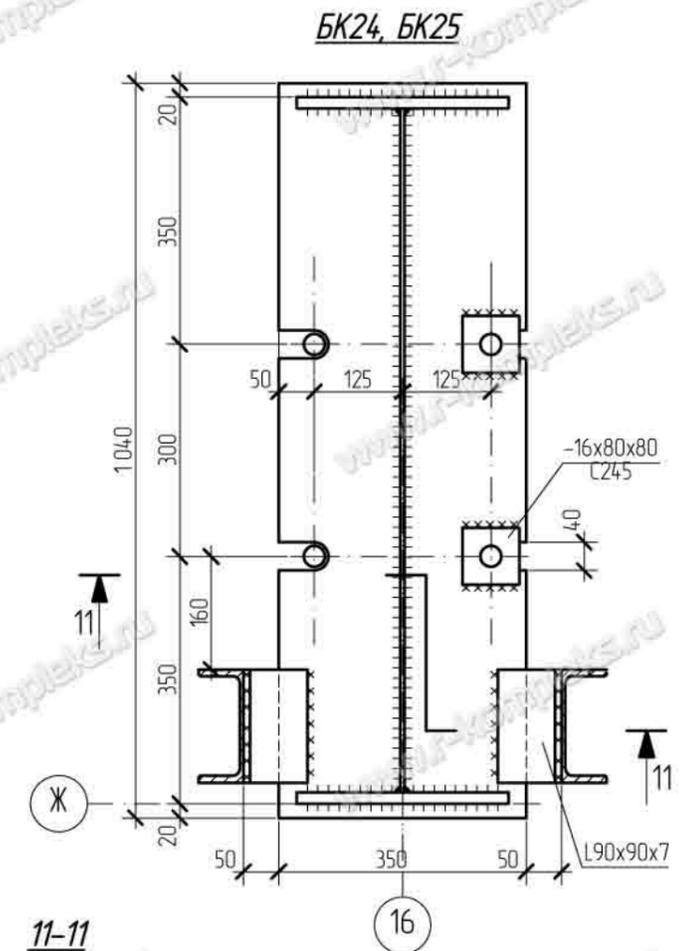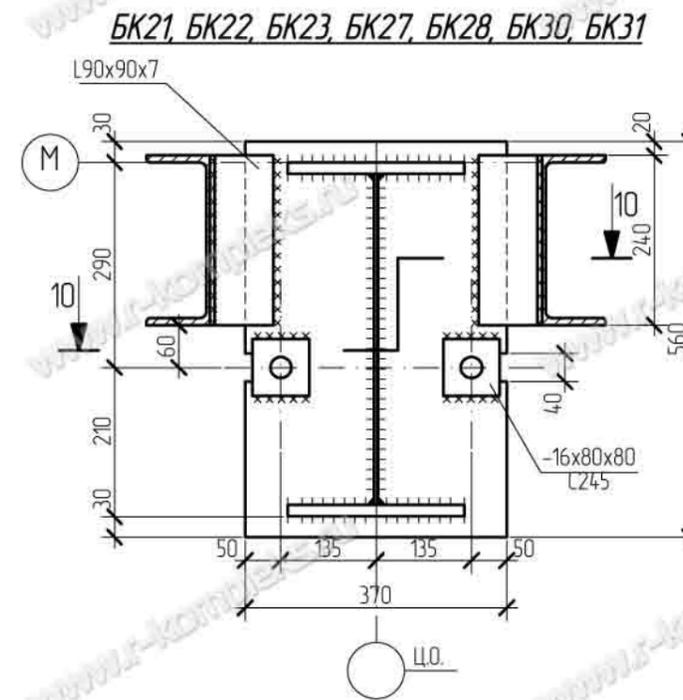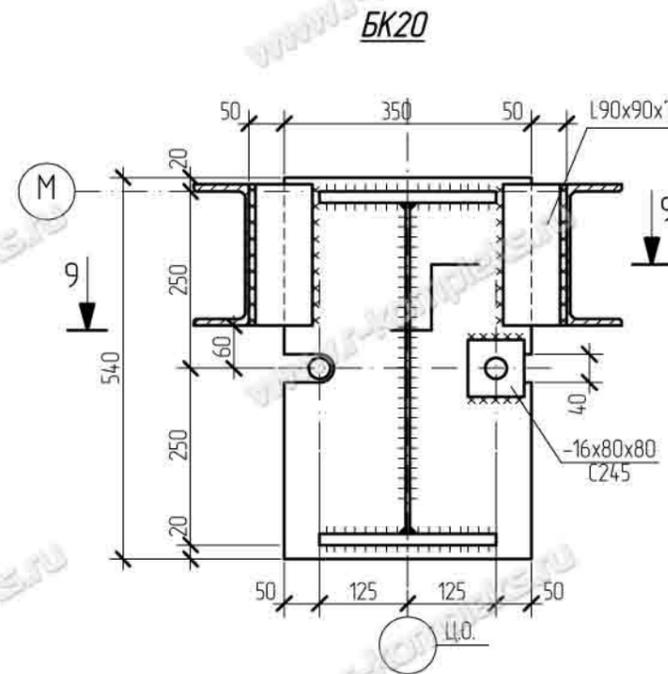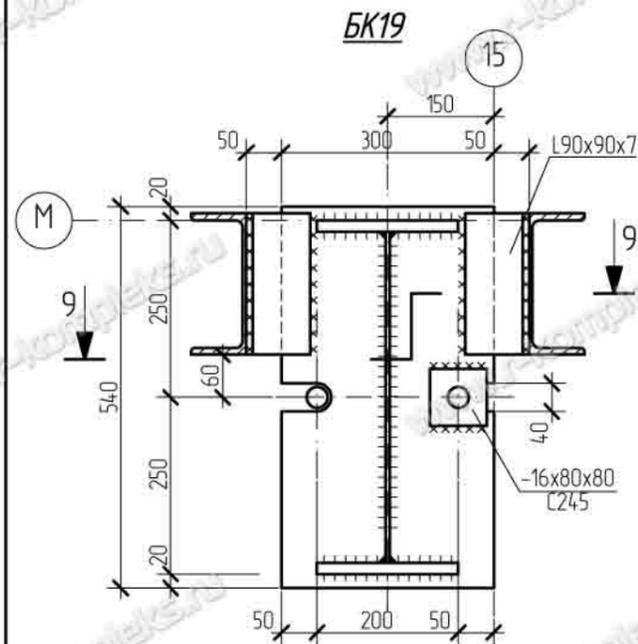

Изм.	Кол. уч.	Лист	№ док.	Подпись	Дата	Стадия	Лист	Листов
						Эллинг для зимнего хранения яхт	Р	6
Нач. отдела						Базы колонн БК19 - БК25, БК27, БК28, БК30, БК31		
ГИП						 ПРОИЗВОДИТЕЛЬНАЯ КОМПАНИЯ РЫБИНСКОМПЛЕКС www.r-kompleks.ru		
Разраб.								
Провер.								
Н. контр.								

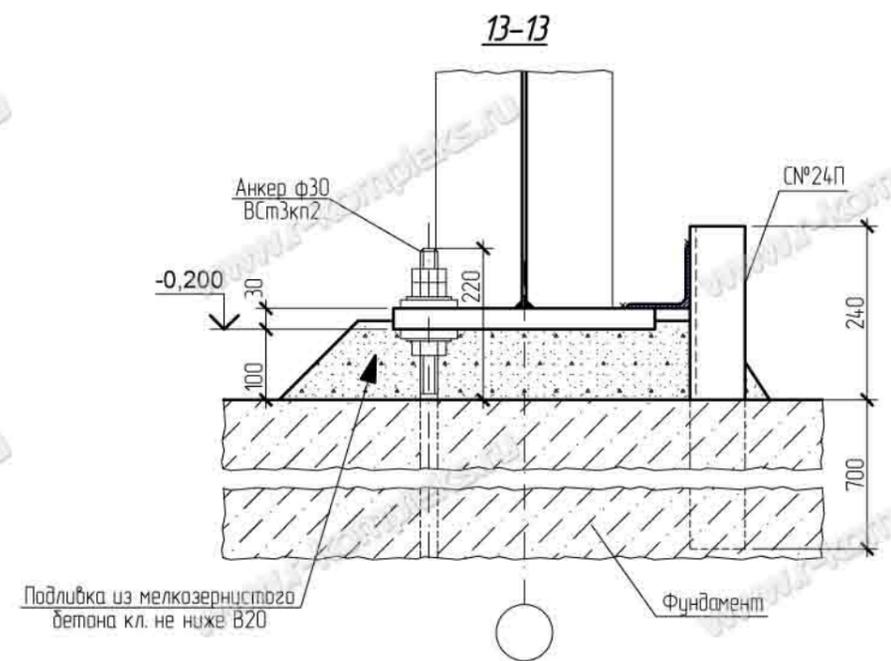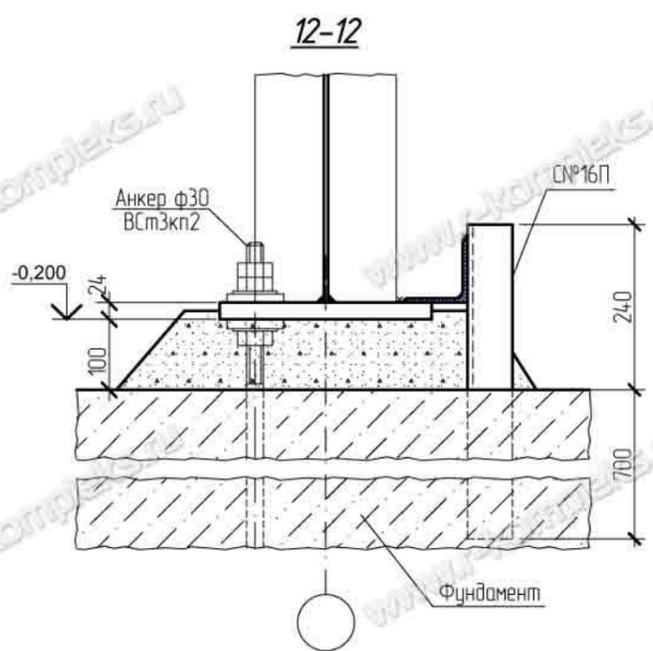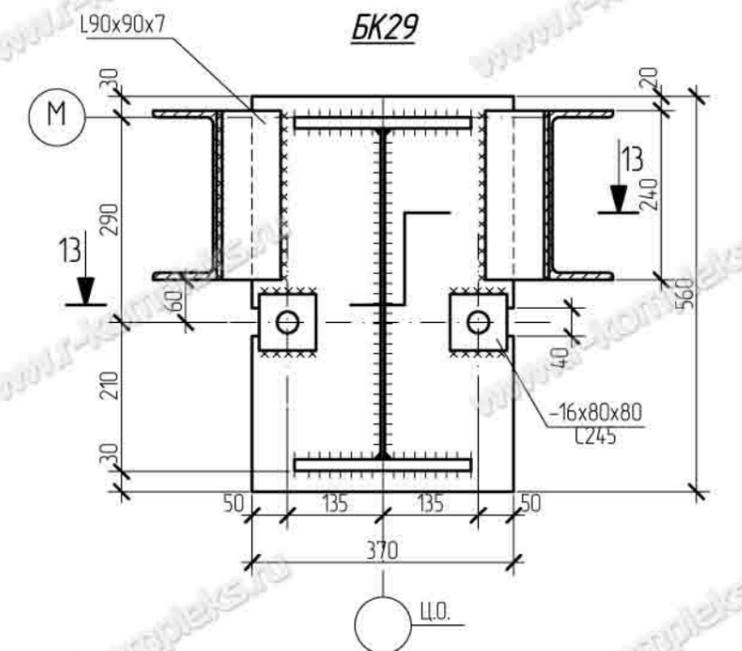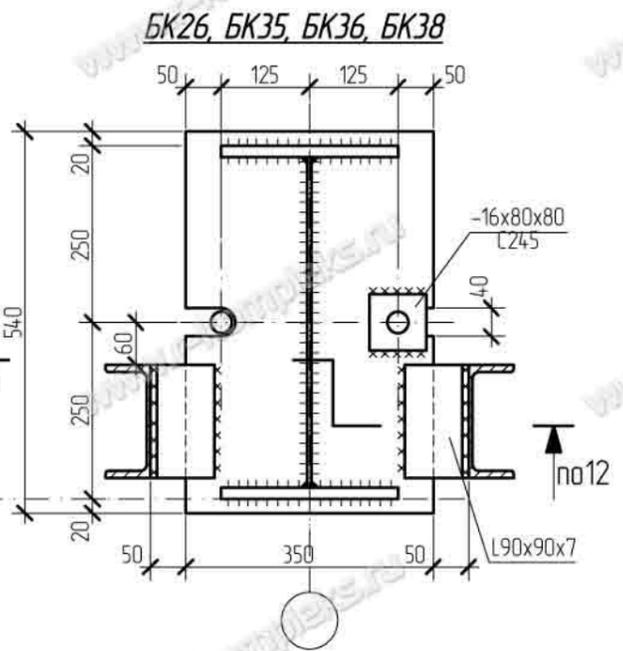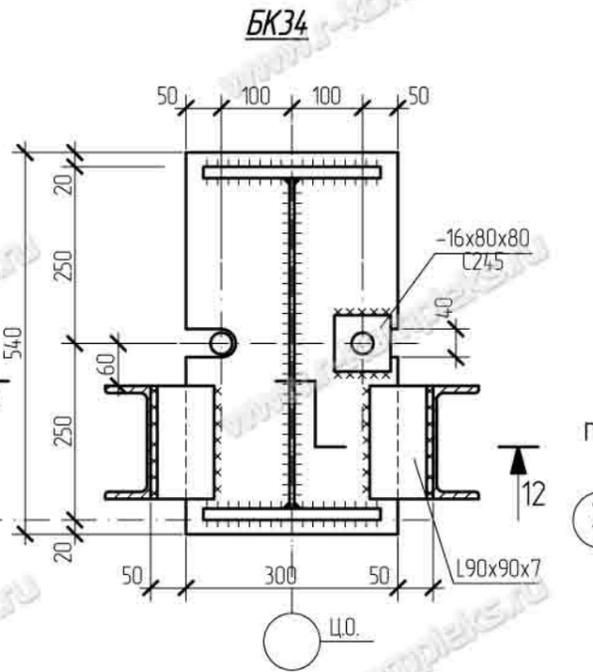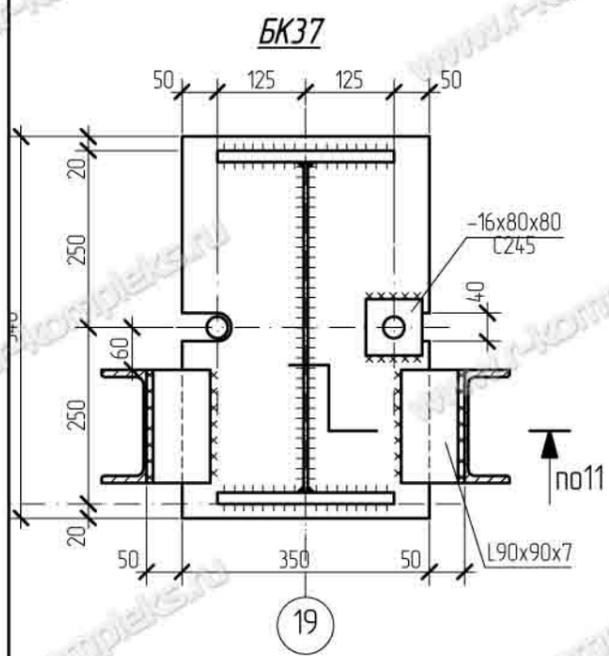


Изм.	Кол. уч.	Лист	№ док.	Подпись	Дата	Эллинг для зимнего хранения яхт	Стадия	Лист	Листов			
Нач. отдела	ГИП									Р	7	
Разраб.												
Провер.												
Н. контр.												
Базы колонн БК26, БК29, БК34, БК35, БК36, БК37, БК38							ПРОИЗВОДИТЕЛЬНАЯ КОМПАНИЯ РЫБИНСКОМПЛЕКС www.r-kompleks.ru					

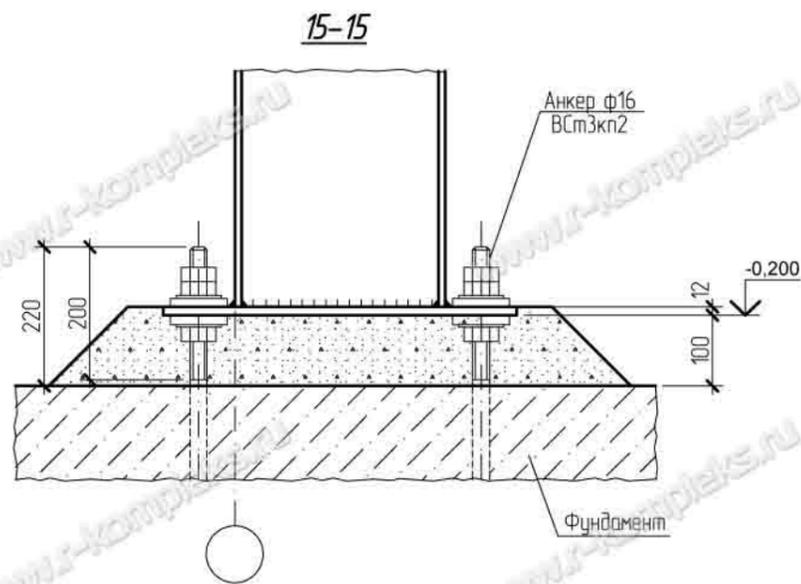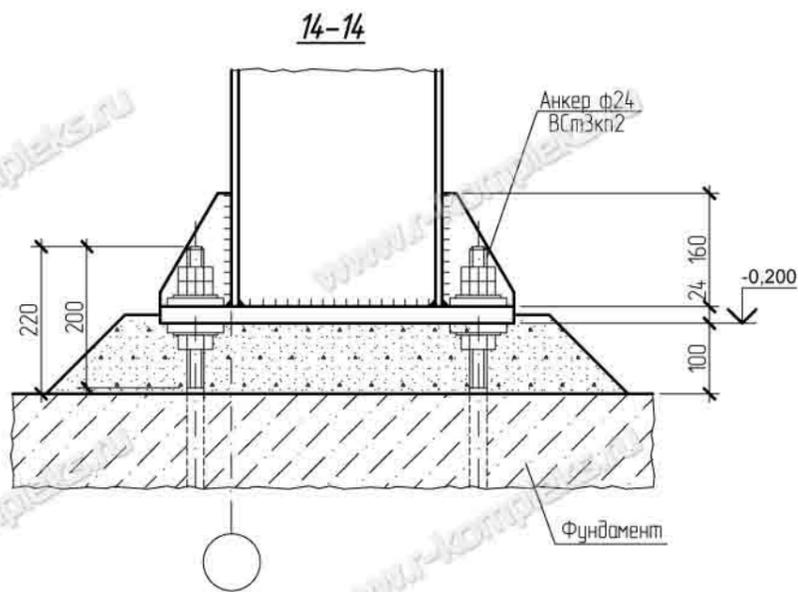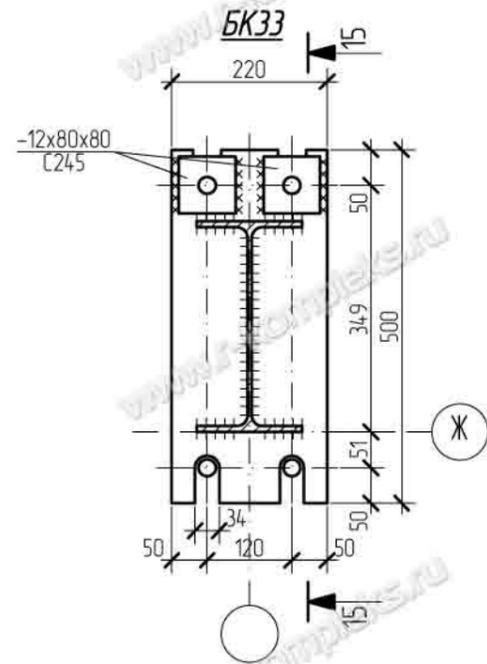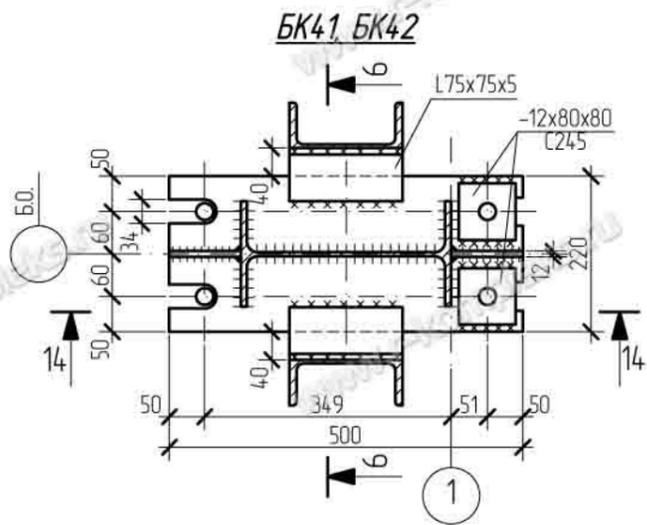


Изм.	Кол. уч.	Лист	№ док.	Подпись	Дата					
Нач. отдела										
ГИП										
Разраб.										
Провер.										
Н. контр.										
							Эллинг для зимнего хранения яхт	Стация	Лист	Листов
							Базы колонн БК33, БК41, БК42	Р	8	
								ПРОИЗВОДИТЕЛЬНАЯ КОМПАНИЯ РЫБИНСКОМПЛЕКС www.r-kompleks.ru		

Фасад 1-27

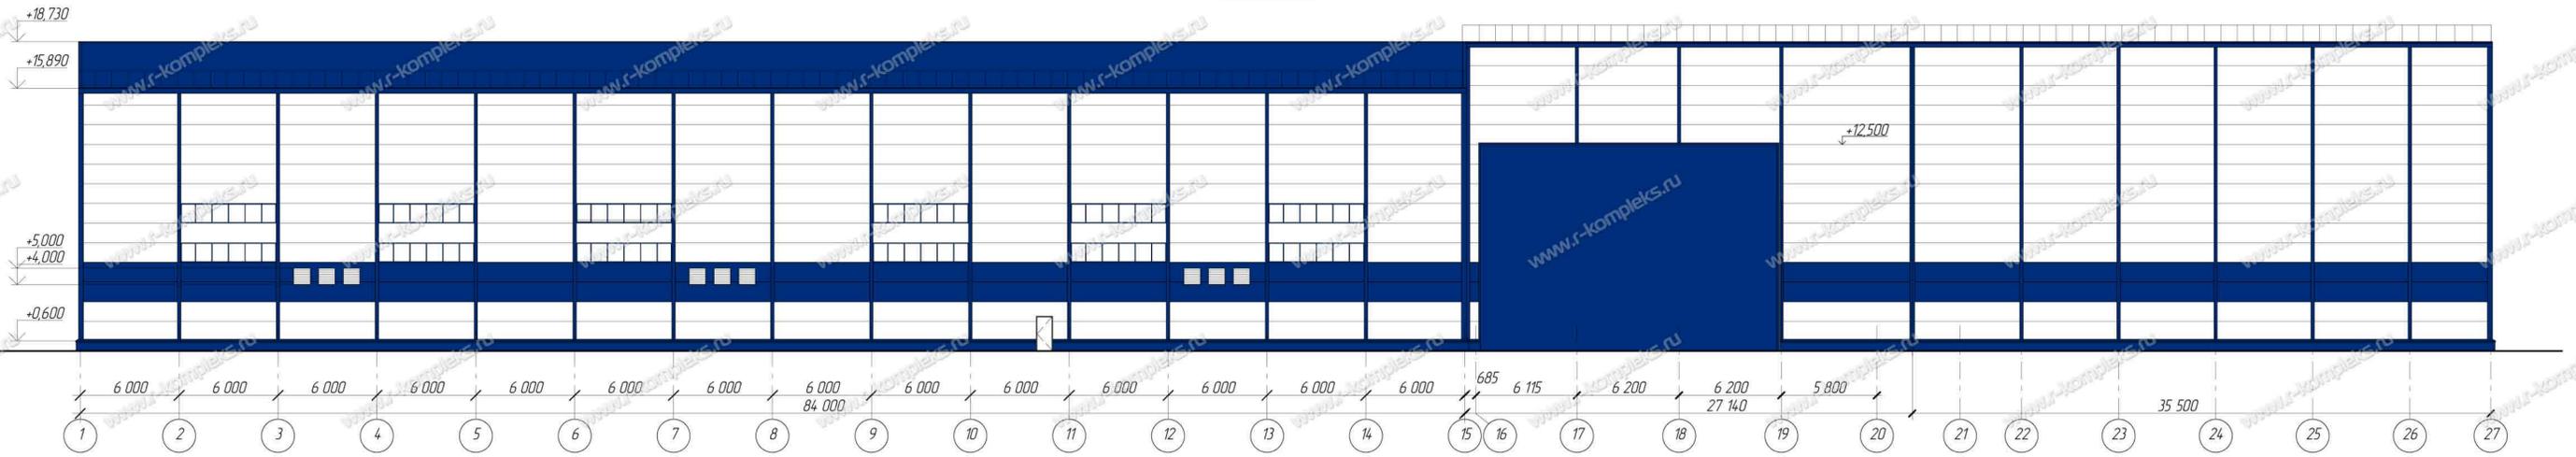


Фасад А-М

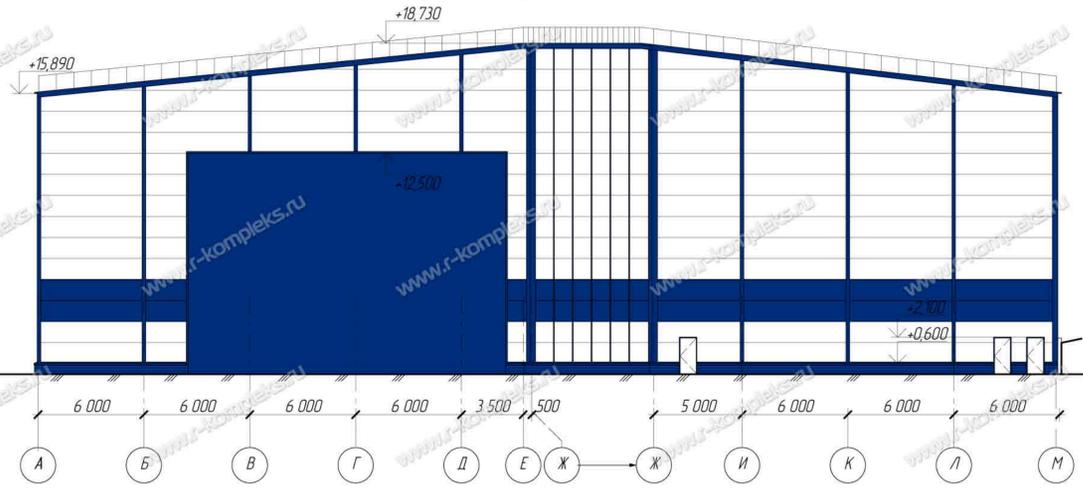

Фасад М-А



Фасад 27-1

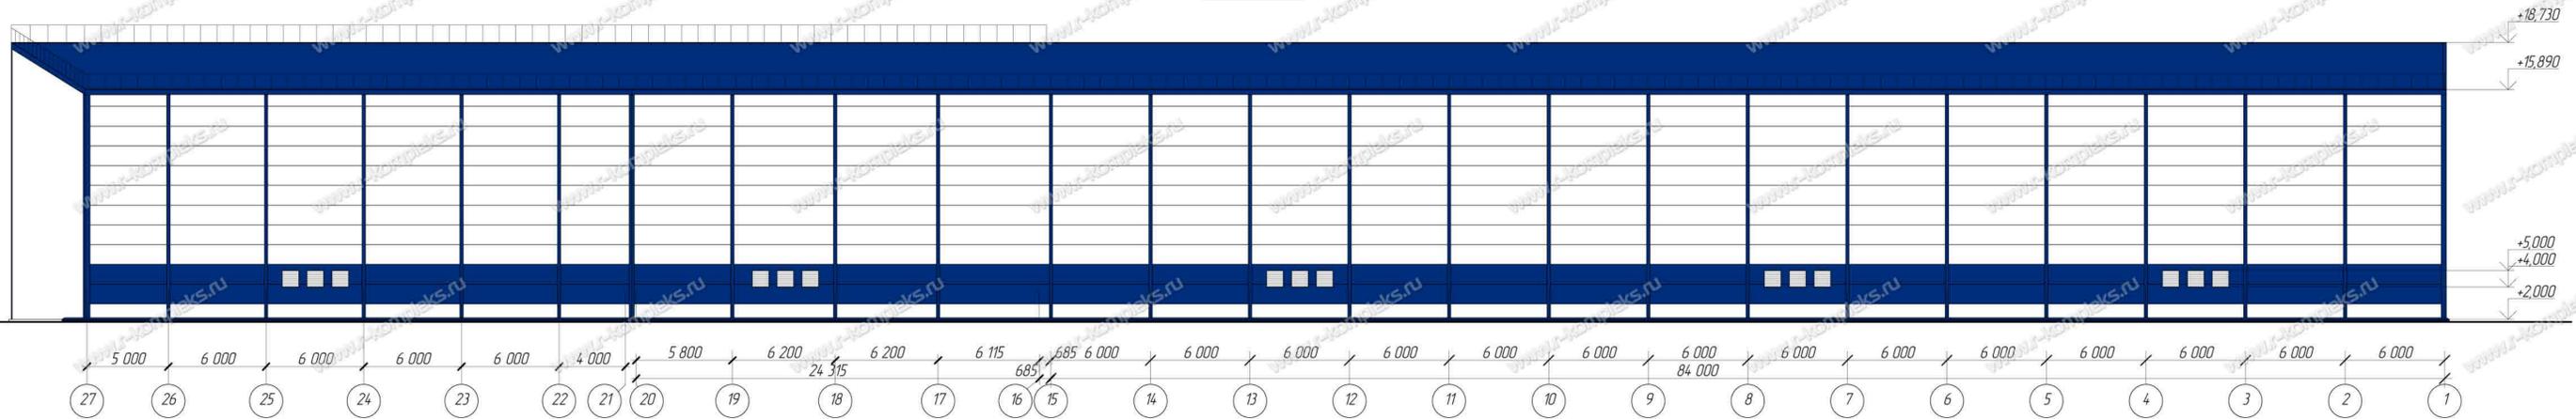

Изм.	Кол. уч.	Лист	№ док.	Подпись	Дата	Элинг для зимнего хранения яхт	Стация	Лист	Листов	
Нач. отдела							Р	7		
Разраб.							Фасад 1-27, А-М, М-А, 27-1			
Пробер.							 РЫБИНСКИЙ КОМПЛЕКС www.r-kompleks.ru			

